令和 2 年度

工 事 設 計 仕 様 書

1.工事名 事業用地維持工事(2-その1)

2. 工事箇所 富士見市鶴瀬駅西口土地区画整理地内 区6-18号線外1路線

工事大要

変更	
工事の	
大要	
	舗装工(再生密粒度As t=5cm) 532.0 m² 舗装版破砕(t=4cm) 532.0 m²
	舗装版破砕(t=4cm) 532.0 m² 掘削工(t=1cm) 5.3 m³
	不陸整正 (補足材 なし) 532.0 m ²
工事の	区画線工 一 式
大要	

案 内 図



本	工 事	費「	为 訳	書				
工事区分 工種 種別 細別・規格	数 量	単 位	単	価	金	額	摘	要
本工事費								
		1					-	
	1	式						
土工								
	-	4-						
	1	式					第1 - 1号	田如書
7年日17		4					第1 · 1万	切和音
	1	式						
舗装工								
		1					-	
	1	式						
舗装準備工							第1 - 2号	明細書
		15:						
アフラールし針出丁	1	式					//r1 0 D	n□ 4m ⇒
アスファルト舗装工		4					第1 - 3号	明細書
	1	式						
特殊ブロック舗装							第1 - 6号	明細書
		-					_	
	1	式						
区画線工								
		1					1	
	1	式						
区画線工							第1 - 4号	明細書
	1	式						
構造物撤去工	1	IV.						
		-					-	
	1	式						
舗装打替え工							第1 - 5号	明細書
		-					-	
	1	式						

本	、工 事	費「	为 訳 書		
工事区分 工種 種別 細別・規格	数量	単 位	単 価	金額	摘要
安全費					
		1			
	1	式			
安全費					第1 - 7号 明細書
	1	式			
直接工事費計	1	八			
	1	式			
共通仮設費					
		1 .			
4. 字/广凯弗 (泰利 [.)	1	式			
共通仮設費(率計上)					
	1	式			
純工事費					
		1			
	1	式			
現場管理費					
	1	式			
工事原価	1	14			
		┨			
	1	式			
一般管理費等					
		1 .			
工事压物	1	式			
工事価格					
	1	式			
消費税相当額					
					(10%)
	1	式			(10/0/
工事費計					
	1	式			

諸経費率対象額	預算出		諸経	費	検討	書		
費目	工種	種別	細 別	単位	数量	単 価	金 額	摘要
	Coガラ処分費	(無筋)		m^3				
	Coガラ処分費	(有筋)		m^3				
	Asガラ処分費			m^3	21.2			
	170八八尺八月			111	41.4			
	発生残土処分費			m^3	5.3			
	合 計							

名 称 / 規 格	数量	単 位	単 価	金額	摘 要
掘削					第1号 施工パッケージ代価表
土砂 上記以外(小規模) 標準		1			
	5. 3	m3			Men El Marin O No. 2015
殼運搬					第2号 施工パッケージ代価表
舗装版破砕 機械積込(小規模土工) 有り 4.5km以下	21.2	1			
残土等処分	21. 2	m3			第1 - 1号 代価表
廃材持込料 区分 川越県土整備事務所 適用		4			
区分 As廃材	49.8	t			
土砂等運搬					第3号 施工パッケージ代価表
小規模 バックホウ山積0.28m3(平積0.2m3) 土砂 (岩塊・玉石混り土含む) 有り 4.5km以下	5. 3	m3			
残土等処分	2.0				第1-2号 代価表
建設発生土受入費(石灰)(第1種~第3種建設発生土)地山					
	5. 3	m3			
		-			
		=			
		1			
合計		1			
1式当り		1			
]			<u> </u>

名 称 / 規 格	数量	単 位	単 価	金額	摘 要
不陸整正・締固め					第4号 施工パッケージ代価表
無し					
	532. 0	m2			
		-			
		-			
		1			
		-			
		•			
		1			
合計					
1式当り					
	1				

名 称 / 規 格	数量	単 位	単 価	金額	摘 要
表層(車道·路肩部)			*		第5号 施工パッケージ代価表
1.4m以上 50mm 再生アスファルト混合物 ア スファルト乳剤	532. 0	m2			
合計					
1式当り					

名 称 / 規 格	数量	単 位	単 価	金額	摘 要
区画線設置					第1-3号 代価表
無し 溶融式手動 実線 30cm 無し 補正無し 計上する 参考数量を計上 1.5mm 無し 無し 単価が 1、から計上トラフィックペイント 溶離型 3種1号 ビーズ15 ~18 白ガラスビーズ 0.106~0.850mm接着用プライマー 区画線用	2. 9	_			
区画線設置	2.9	m			第1 - 3号 代価表
無し 溶融式手動 実線 30cm 無し 補正無し 計上する 参考数量を計上 1.5mm		-			
無し 無し 単価が イドから計上トラフィックペイント 溶融型 3種1号 ビーズ15 ~18 白ガラスビーズ 0.106~0.850mm接着用プライマー 区画線用	2.5	m			
区画線設置					第1-4号 代価表
無し 溶酸式手動 矢印・記号・文字 15cm検算 無し 補正無し 直接施工=3分を単価数量へ考慮する 計上する 参考数量を計上 1.5mm 無し 無し 単価*(*)*から計上トラフィックペイント 溶験型 3種 1号 ビーズ15~18 白ガラスビーズ 0.106~0.850mm接着用プライマー 区面終用	13	m			
区画線設置					第1-5号 代価表
無し 溶融式手動 実線 45cm 無し 補正無し 計上する 参考数量を計上 1.5mm 無し 無し 単価が (から計上トラフィックペイント 溶融型 3種1号 ビーズ15		1			
~18 白ガラスビーズ 0.106~0.850mm接着用ブライマー 区画線用	2. 0	m			
		1			
		1			
		1			
A =1					
合計					
1式当り		-			

1 式 当り

名 称 / 規 格	数 量	単 位	単 価	金 額	摘 要
舗装版切断工					第1 - 6号 代価表
					-
	1	式			
舗装版破砕					第6号 施工パッケージ代価表
アスファルト舗装版 無し 不要 10cm以下 有り					-
	532. 0	m2			
					-
					1
		1			
∧ ∃I.					_
合計					
1 1 1 14 10					1
1式当り					

名称 / 規格	数	量	単 位	単	価	金	額	摘 要
特殊ブロック舗装(設置)								第8号 施工パッケージ代価表
点字ブロック 30cm×30cm								
		0.3	m²					
合計								
1式当り								

1 式 当り

名 称 / 規 格	数量	単 位	単 価	金額	摘 要
交通誘導警備員B					第1 - 7号 代価表
		人・目			
		ДТ			
슴計					
1式当り					

1 t 当り 廃材持込料 区分 川越県土整備事務所 適用区分 As廃材

					上整偏-			区分 As廃材	
名 称 / 規 格	数	量	単 位	単	価	金	額	摘	要
廃材持込料									
区分 川越県土整備事務所 適用区分 As廃材									
	1		t						
				-					
	-			-					
	 			1		1			
合計									
H #1									
						 			
1 t 当り									
	ļ							l	

1 m3 当り 建設発生土受入費(石灰) (第1種~第3種建設発生土) 地山

				■~第3種建設金	
名 称 / 規 格	数量	単 位	単 価	金額	摘 要
建設発生土受入費(石灰)					
(第1~第3種建設発生土)地山					
	1	m3			
合計					
12 \\ \(\text{\tin}\text{\tin}\exiting{\text{\text{\text{\text{\text{\text{\text{\text{\ti}\text{\tin}\text{\tin}\tint{\text{\text{\text{\tin}\tint{\text{\text{\text{\text{\ti}}}}\tint{\text{\text{\text{\tin}}\tinthint{\text{\text{\text{\tin}}}}}}}}}}}}}}}}}}}}}}}}}}}}}}}}}}}}					
1m3当り					

m

当り

無し 溶融式手動 実線 30cm 無し 補正無し 計上する 参考数量を計上 1.5mm 無し 無し 単価が小 から計上トラ フィックペイント 溶融型 3種1号 ビーズ15~18 白ガラスビーズ 0.106~0.850mm接着用プライマー 区画線用

名 称 / 規 格	数量	単 位	単 価	金 額	摘 要
区画線設置(溶融式) 昼間					
豪雪無 実線30cm 制約無 補正なし					
	1,000	m			
トラフィックペイント 溶融型					
3種1号 ビーズ15~18 白					
	1, 130	kg			
ガラスビーズ					
0.106~0.850mm					
	50	kg			
接着用プライマー					
区画線用					
	50	kg			
軽油					
1. 2号					
-tu-4// -th		L			
諸雑費					
(率+まるめ)	1				
	1	式			
슴計					
1m当り					

当り

無し 溶融式手動 矢印・記号・文字 15cm換算 無し 補正無し 重複施工ロス分を単価数量へ考慮する 計上する 参考数量を計上 1.5mm 無し 無し 単価が イドから計上トラフィックペイント 溶融型 3種1号 ビーズ15~18 白ガラスビーズ 0.106~0.850mm接着用プライマー 区画線用

名 称 / 規 格	0.106~0.850mm接着用数 量	単位		金額	摘 要
		中 仏	" 100	並領	1個 安
区画線設置(溶融式) 昼間					
豪雪無 矢印・記号・文字 制約無 補正なし					
	1, 200	m			
トラフィックペイント 溶融型					
3種1号 ビーズ15~18 白					
	684	kg			
ガラスビーズ					
0.106∼0.850mm					
0. 100 0. 000mm	30	kg			
接着用プライマー	00	118			
区画線用	0.0	,			
ter N	30	kg			
軽油					
1. 2号					
		L			
諸雑費					
(率+まるめ)					
	1	式			
		-			
습計					
1m当り					
				•	

当り

無し 溶融式手動 実線 45cm換算 無し 補正無し 重複施工ロス分を単価数量へ考慮する 計上する 参考数量を計上 1.5mm 無し 無し 単価ガイドから計上トラフィックペイント 溶融型 3種1号 ビーズ15~18 白ガラスビーズ 0.106~ 0.850mm接着用プライマー 区画線用

名 称 / 規 格	(1.850mm接着用フラン 数 量	単位		金額	摘 要
区画線設置(溶融式) 昼間		1	, Head		21
豪雪無 実線45cm 制約無					
家 当 無	1,000	m			
トラフィックペイント 溶融型	1,000	111			
3種1号 ビーズ15~18 白					
3種1号 ピーク15~18 日	1,700	kg			
ガラスビーズ	1,100	118			
0. 106~0. 850mm					
0. 100 °0. 830niiii	75	kg			
接着用プライマー	10	178			
区画線用					
	75	kg			
軽油	10	***			
1. 2号					
1.25		L			
諸雑費					
(率+まるめ)					
(+ 1 & 0 %)		%			
合計					
la m					
1m当り					
, /					
	ļ		!		

名 称 / 規 格	数量	単 位	単 価	金額	摘 要
舗装版切断					第7号 施工パッケージ代価表
アスファルト舗装版 15cm以下					
	28. 0	m			
アスファルト切断濁水運搬費					
積載量2t 運搬距離 10kmまで					
	1	台			
アスファルト切断濁水処分費					
中間処理後. 最終処分場に搬入又は再資源化 [焼却又は溶融含む]					
[焼却又は溶融含む]	0.03	m3			
諸雑費					
(まるめ)					
	1	式			
合計					
1式当り					

名 称 / 規 格	数量	単 位	単 価	金 額	摘 要
交通誘導警備員B					
		人			
合計					
1人・日当り					

第1号 施エパッケージ代価表

掘削	た記以外(小規模) 標準		積算単価 標準単価		m3 m3				
	名称	規格	構成比	換算数量	単位	県南 令和02年04月01日 代表機労材単価(東京H29.4)	補正	<u> </u> [情報	出典等
K			32.28%						
K1	バックホウ(クローラ型)[標準型・排対型(2次基準)] バックホウ(クローラ型)[標準型・排出ガス対策型(第2		32.28%		供用日 日				
R			57.3 %						
1 121	運転手(特殊) 運転手(特殊)		57.3 %		人人				
Z			10.42%						
	軽油 軽油 1.2号 パトロール給油	1.2号	10.42%						

第2号 施エパッケージ代価表

殼運搬	だ。 設 反破砕 機械積込(小規模土工)	有り 4.5km以下					積算単価 標準単価		m3 m3
	名称	規格	構成比	換算数量	単位	県南 令和02年04月01日 代表機労材単価(東京H29.4)	補正	情報	出典等
K			20.68%						
K1	ダンプトラック[オンロード・ディーゼル] ダンプトラック[オンロード・ディーゼル] 2t積級	2t積級 (タイヤ損耗費及び補修費(良好)含む) (タイヤ損耗費及び補修費(良好)を含む)	20.68%		供用日 日				
R			70.43%						
R1	運転手(一般) 運転手(一般)		70.43%		人人				
Z			8.89%						
Z1	軽油 軽油 1.2号 パトロール給油	1.2号	8.89%		L				

第3号 施エパッケージ代価表

土砂等小規模	運搬 ミハックホウ山積0.28m3(平積0.2	m3) 土砂(岩塊·玉石混り:	土含む)	有り 4.5km	以下		積算単価 標準単価		m3 m3
	名称 規格 構成比 換算数量 単位 県南 令和02年04月01日 代表機労材単価(東京H29.4)							情報	出典等
К			27.15%						
I KI	ダンプトラック[オンロード・ディーゼル] ダンプトラック[オンロード・ディーゼル] 4t積級	4t積級 (タイヤ損耗費及び補修費(良好)含む) (タイヤ損耗費及び補修費(良好)を含む)	27.15%		供用日 日				
R			61.4 %						
I R1	運転手(一般) 運転手(一般)		61.4 %		人人				
Z			11.45%						
	軽油 軽油 1.2号 パトロール給油	1.2号	11.45%		L L				

第4号 施エパッケージ代価表

不陸整無し	<u>元</u> ・締固め						積算単価 標準単価			m2 m2
	名称	規格	構成比	換算数量	単位	県南 令和02年04月01日 代表機労材単価(東京H29.4)	補고	· E情報	出典等	
К			26.82%							
K1	モータグレーダ[土工用・排出ガス対策型(第1次基準値)] モータグレーダ[土工用・排出ガス対策型(第1次基準値)] ブレード幅3.1m	14.62%		供用日 日					
К2	タイヤローラ[普通型・排出ガス対策型(第1次基準値)] タイヤローラ[普通型・排出ガス対策型(第		12.2 %		供用日 日					
R			68.37%							
R1	普通作業員 普通作業員		30.94%		人人					
R2	運転手(特殊) 運転手(特殊)		26.47%		人人					
R3	土木一般世話役 土木一般世話役		10.96%		人人					
Z			4.81%							
	軽油 軽油 1.2号 パトロール給油	1.2号	4.81%		L					

表層(耳	施エパッケージ代価表 車道・路肩部) (上 50mm 再生アスファルト混1	合物 アスファルト乳剤					積算単価 標準単価 			m2 m2
	名称	規格	構成比	換算数量	単位	県南 令和02年04月01日 代表機労材単価(東京H29.4)	補正	情報	出典等	
K			3.5 %							
K1	7スファルトフィニッシャ[ホイール型・排出がス対策型(第2次基準値]] アスファルトフィニッシャ[ホイール型・排出がス対策型		1.88%		供用日 日					
K)	94ヤローラ[普通型・排出ガス対策型(第1次基準値]] タイヤローラ[普通型・排出ガス対策型(第		0.53%		供用日 日					
К3	ロードローラ[マカダム・排出カス対策型(第1次基準値)] ロードローラ[マカダム・排出ガス対策型(第1次基準値		0.53%		供用日 日					
その他	その他(機械)		0.56%							
R			8.65%							
R1	普通作業員 普通作業員		3.13%		人人					
R2	特殊作業員 特殊作業員		1.79%		人人					
R3	運転手(特殊) 運転手(特殊)		1.74%		人人					
R4	土木一般世話役 土木一般世話役		0.61%		人人					
その他	その他(労務)		1.38%							
Z			87.85%							
Z1	再生アスファルト混合物 アスファルト混合物 密粒度AS混合	再生密粒度AS混合物(20) 物(20)	80.65%		t t					
Z2	アスファルト乳剤 PK-3 プライム	PK-3 プライムコート用 コート用	6.8 %		L L					
		4 0 🗆								

0.34%

0.06%

1.2号

軽油 1.2号 パトロール給油

その他(材料)

第6号 施工パッケージ代価表

舗装版	<u>ルエハッケークト(画表</u> 破砕 小舗装版 無し 不要 10cm以下	₹有り					積算単価 標準単価		m2 m2
	名称	規格	構成比	換算数量	単位	県南 令和02年04月01日 代表機労材単価(東京H29.4)	補正	情報	出典等
К			8.78%						
K1	バックホウ(クローラ)[標準](排-2) バックホウ(クローラ型) 山積0.4		8.78%		шш				
R			85.16%						
R1	普通作業員 普通作業員		39.62%		人人				
R2	土木一般世話役 土木一般世話役		23.32%		人人				
	運転手(特殊) 運転手(特殊)		22.22%		人人				
Z			6.06%						
	軽油 軽油 1.2号 パトロール給油	1.2号	6.06%		L				

第7号 施エパッケージ代価表

舗装版	が 切断 小舗装版 15cm以下	積算単価 標準単価	n n	n n					
	名称	規格	構成比	換算数量	単位	県南 令和02年04月01日 代表機労材単価(東京H29.4)	補正	出典等	
К			6.53%						
	コンクリートカッタ[バキューム式・湿式] コンクリートカッタ[バキューム式・湿式]	切削深20cm級ブレード径56cm 切削深20cm級 ブレード径56cm	4.41%		供用日 日				
その他	その他(機械)		2.12%						
R			52.76%						
	特殊作業員 特殊作業員		18.31%		人人				
	土木一般世話役 土木一般世話役		9.4 %		人人				
	普通作業員 普通作業員		7.95%		人人				
その他	その他(労務)		17.1 %						
Z			40.71%						
	コンクリートカッタ (ブレード) コンクリートカッタ (ブレード) 径2	径22インチ 2インチ	38.03%		枚 枚				
	ガソリン ガソリン レギュラー スタンド	レギュラー	1.81%		L				
その他	その他(材料)		0.87%	_					

第8号 施工パッケージ代価表

特殊ブ	ルエバッケーンに画表 ロック舗装 歩道用平板	積算単価 標準単価		m2 m2					
	名称	規格	構成比	換算数量	単位	県南 令和02年04月01日 代表機労材単価(東京H29.4)	補正	情報	出典等
R			32.21%						
	普通作業員 普通作業員		9.39%		人人				
I K/	ブロックエ ブロックエ		8.93%		人人				
R3	土木一般世話役 土木一般世話役		4.72%		人人				
1 12/1	特殊作業員 特殊作業員		1.74%		人人				
その他	その他(労務)		7.43%		人人				
Z			67.79%						
	歩道用平板 特殊ブロック 研磨平板 30cm×3	規格 誘導用(線状)300×300×60 Ocm×6cm	67.79%		枚 枚				

事業用地維持工事(2-その1)

区6-18号線外1路線 富士見市鶴瀬駅西口土地区画整理地内

数量計算書

富士見市 まちづくり推進部 鶴瀬駅西口整備事務所

		数	量 総 括 表			NO.1
工種	種 別	細別	規格・寸法	単位	数量	摘 要
道路土工						
	 掘削工					
	<u> ушгуу т </u>					
		掘削工		m ³	5.3	
	作業残土処理工					
		土砂等運搬	人 残土処理	m^3	5.3	
			As廃材	m ³	21.2	
	加公士					
	<u> </u>					
			As廃材	t	49.8	
舗装工						
	۵±3±2 <i>±</i> /==					
	舗装準備工					
		不陸整正		m³	532.0	
					332.0	
	アスファルト舗装工					
				_		
		表層工	(再生密粒度As:t=5cm)	m	532.0	
	特殊ブロック舗装					
	ロンハン ロノノ 開発文					
		点字ブロック(設置)		mỉ	0.3	
区画線工						
	反面绝工					
	区画線工		(止まれ)			
		区画線工	「まれ」のみ	m	13.0	
			交差点標示			
			w=30cm	m	2.9	(T字型)
			ドットライン		2 -	
			w=30cm 指導停止線	m	2.5	
			相等停止脉 W=45cm	m	2.0	
			2.2			
構造物撤去工						
	Abut 1=++					
	舗装打替え工					
		舗装版切断	(t=4cm)	m	28.0	
		HID 2-3/I/A 9J 14/1	(5 (5)))	'''	20.0	
		濁水処理	(t=4cm)	m ³	0.03	
		舗装版破砕		m	532.0	

道路土工集計	調書		
掘削工			
掘削工	(舗装集計より)		
	V2= 181.0×0.01	1.8 m ³	
	V2= 140.2×0.01	1.4 m ³	
	V3= 210.8×0.01	2.1 m ³	
	ΣV= V1+V2+V3	5.3 m ³	
作業残土処理工			
残土処理	掘削-(埋戻)/0.9	5.3 m ³	
A s 廃材	構造物撤去工集計より	21.2 m ³	
処分工			
As廃材	Wt= 21.2×2.35=	49.8 t	

<u> </u>		=m ⇒		
舗装工集計		調書		NO.1
舗装準備工				
	不陸整正	(構造物撤去工より)		
		A1= 181	181.0 m ²	
		A2= 140.2	140.2 m	
		A3= 210.8	210.8 m²	
		$\Sigma A = A1 + A2 + A3$	532.0 m²	
アスファルト舗装工				
	表層工	(再生密粒度As:t=5cm)		
		A1= (舗装面積計算書より)	181.0 m²	
		A2= (舗装面積計算書より)	140.2 m²	
		A3= (舗装面積計算書より)	210.8 m²	
		ΣA= A1+A2+A3	532.0 m²	
持殊ブロック舗装				
	点字ブロック(詞	设置)		
		$A = 0.3 \times 0.9$	0.3 m ²	

					舗	装 面 積	計算書
	区6-18 5	号線 東側耳		(再生密粒度	アスコンt=5	区9-2号線 車道部 表層(再生密粒度アスコンt=5cm)	
測	点	距離	幅員	平均 幅 員	面積	摘要	
NO. 0		(m)	(m) 5.10	(m)	(m2)		① 6. 0 \times 7. 5 \times 1/2 = 22.5
NO. 1		20.000	5.10	5.10	102.0		② (7. 5 + 5. 0) × 1/2 × 6. 4 = 40.0
		15.500	5.10	5.10	79.0		
NO. I	+ 15.500		5.10				
							④ 15.2 × 5.0 = 76.0
				小計	181.0		
	区6-185	<u>号線 西側</u> (m)	車道部 表層 (m)	(再生密粒度 (m)	アスコンt=5 (m2)	icm)	小計 210.8
NO. 0	+ 0.000		5.10	5.10			
NO. 1	+ 0.000	20.000	5.10				
NO. 1	+ 7.500	7.500	5.10	5.10	38.2		
				小計	140.2		


区画線工集計		調	書		NO
路面標示	(15cm換算)				
(止まれ)	「まれ」のみ	N=1	L=18.64-5.65	12.99 m	
交差点標示					
(T字型)	w=30cm	N=1	L=2.85×1	2.85 m	
(* 2 —)					
ドットライン	w=30cm	N=5	L=0.5×5	2.5 m	
	w=45cm	N=4	L=0.5×4	2.0 m	

嘴造物撤去工集計	調書		NC
舗装版切断			
(t=4cm)	L= 5.8+7.7+5.0+9.5	28.0 m	
濁水処理			
(t=4cm)	V= 0.00104×28.0	0.03 m ³	
舗装版破砕	A1= 舗装面積計算書より	181.0 m ²	
	A2= 舗装面積計算書より	140.2 m ²	
	A3= 舗装面積計算書より	210.8 m ²	
	ΣA= A1+A2+A3	532.0 m ²	
	ZN- NI INZINS	332.0 m	
As売			
(t=4cm)	V1= 181.0×0.04	7.2 m ³	
	V2= 140.2×0.04	5.6 m ³	
	V3= 210.8×0.04	8.4 m ³	
	ΣV= V1+V2+V3	21.2 m ³	

平面図 S=1:250 (A1) S=1:500 (A3) 駐 平澤歯科医院 伊藤景居.11 馬主 トヨタレンタカー No.1 w=5.1m 舗装版切断 L=5.0m


標準横断図

S=1:50 (A1) S=1:100 (A3)

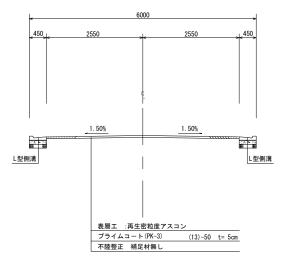


舗装計画図

S=1:50 (A1) S=1:100 (A3)

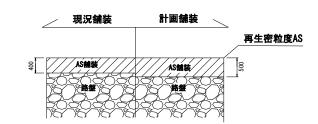


案内図

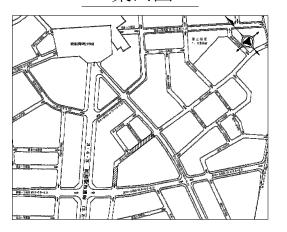

工事名	事業用地維持工事 (2-その1)					
路線名	区6-18号線外1路線					
工事箇所	富士見市鶴瀬駅西口土地区画整理地内					
図面名	平面図・標準	平面図・標準横断図・舗装計画図				
縮尺	図 示	図面番号	1/3			
		•				

※平面上の人孔の位置は参考位置 ※建物等は借用現況図による

富士見市まちづくり推進部鶴瀬駅西口整備事務所

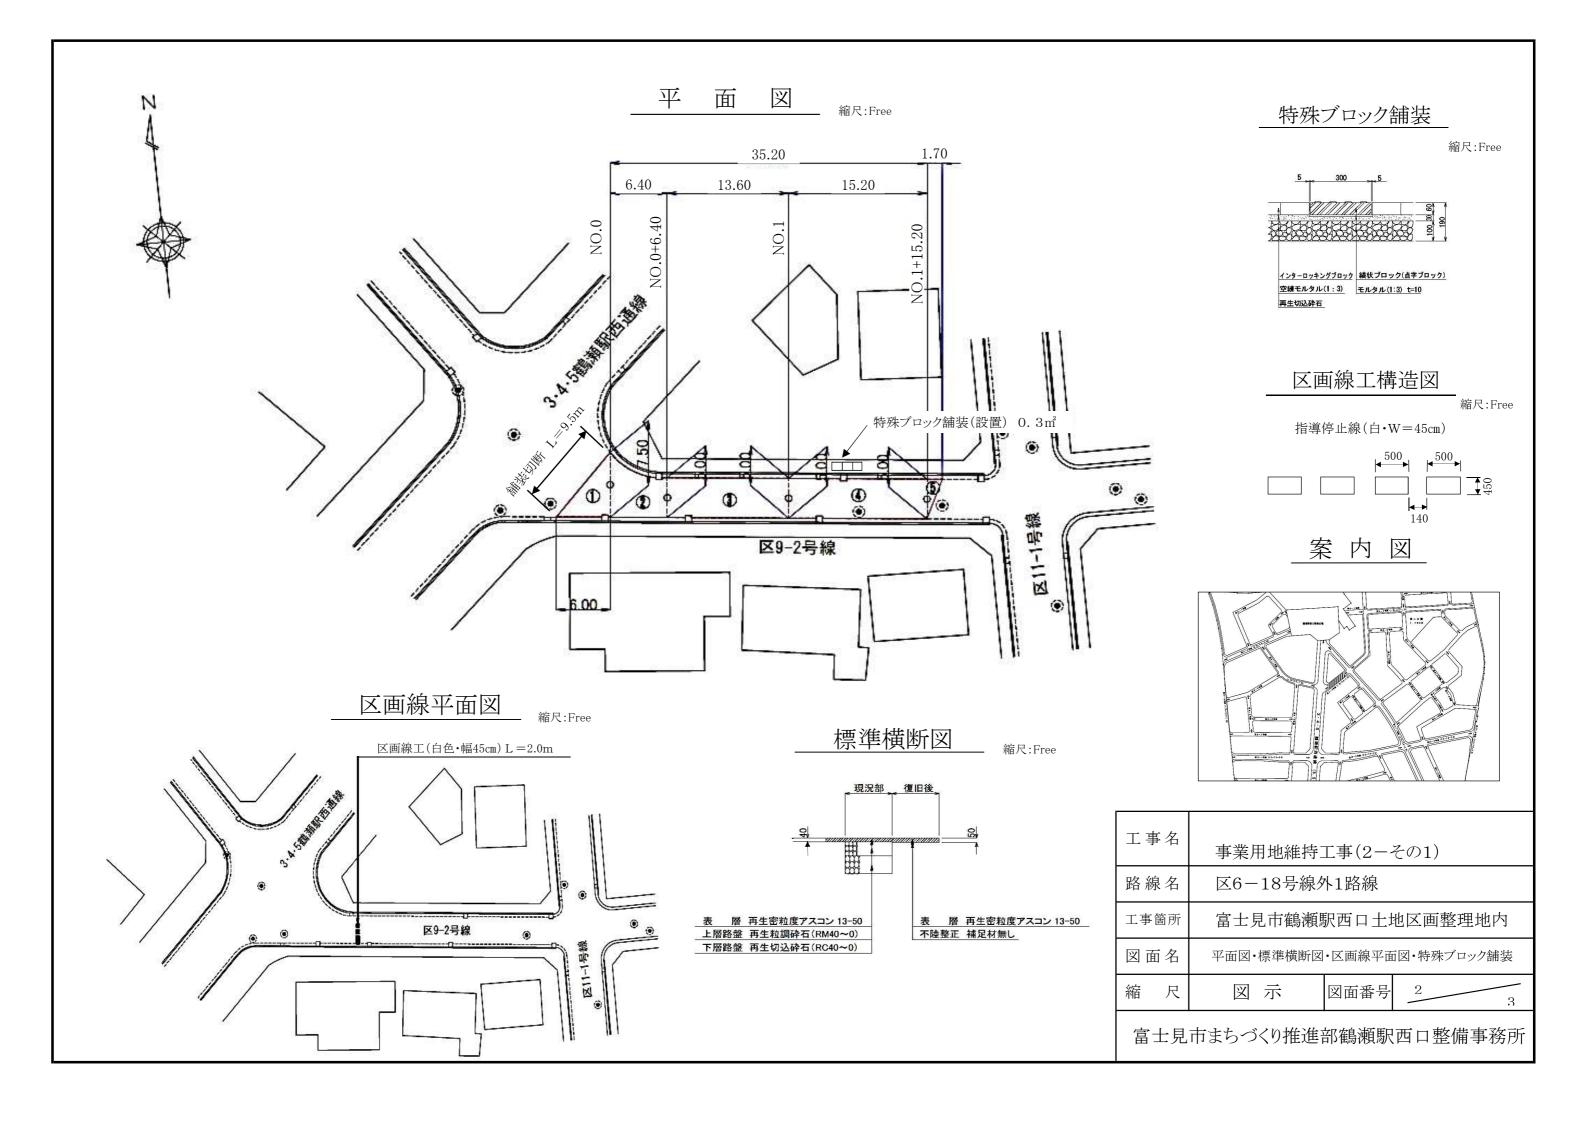

区画線平面図 S=1:250 (A1) S=1:500 (A3)

(B)

1

B.P


平澤歯科医院


トヨタレンタカー


区画線工構造図

S=1:50 (A1) S=1:100 (A3)

路面標示(止まれ)

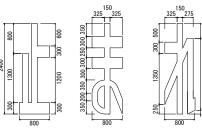

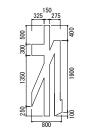


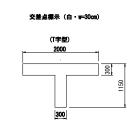

ドットライン(白・w=30cm)



案内図

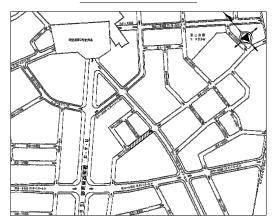

工事名	事業用地維持工事 (2-その1)				
路線名	区6-18号線外1路線				
工事箇所	富士見市鶴瀬駅	富士見市鶴瀬駅西口土地区画整理地内			
図面名	区画線平面	図·区画	線構造図		
縮尺	図 示	図面番号	3/3		

※平面上の人孔の位置は参考位置 ※建物等は借用現況図による

縮尺	図 示	図面番号	3/3
富士見	市まちづくり推進	部鶴瀬駅	西口整備事務所